

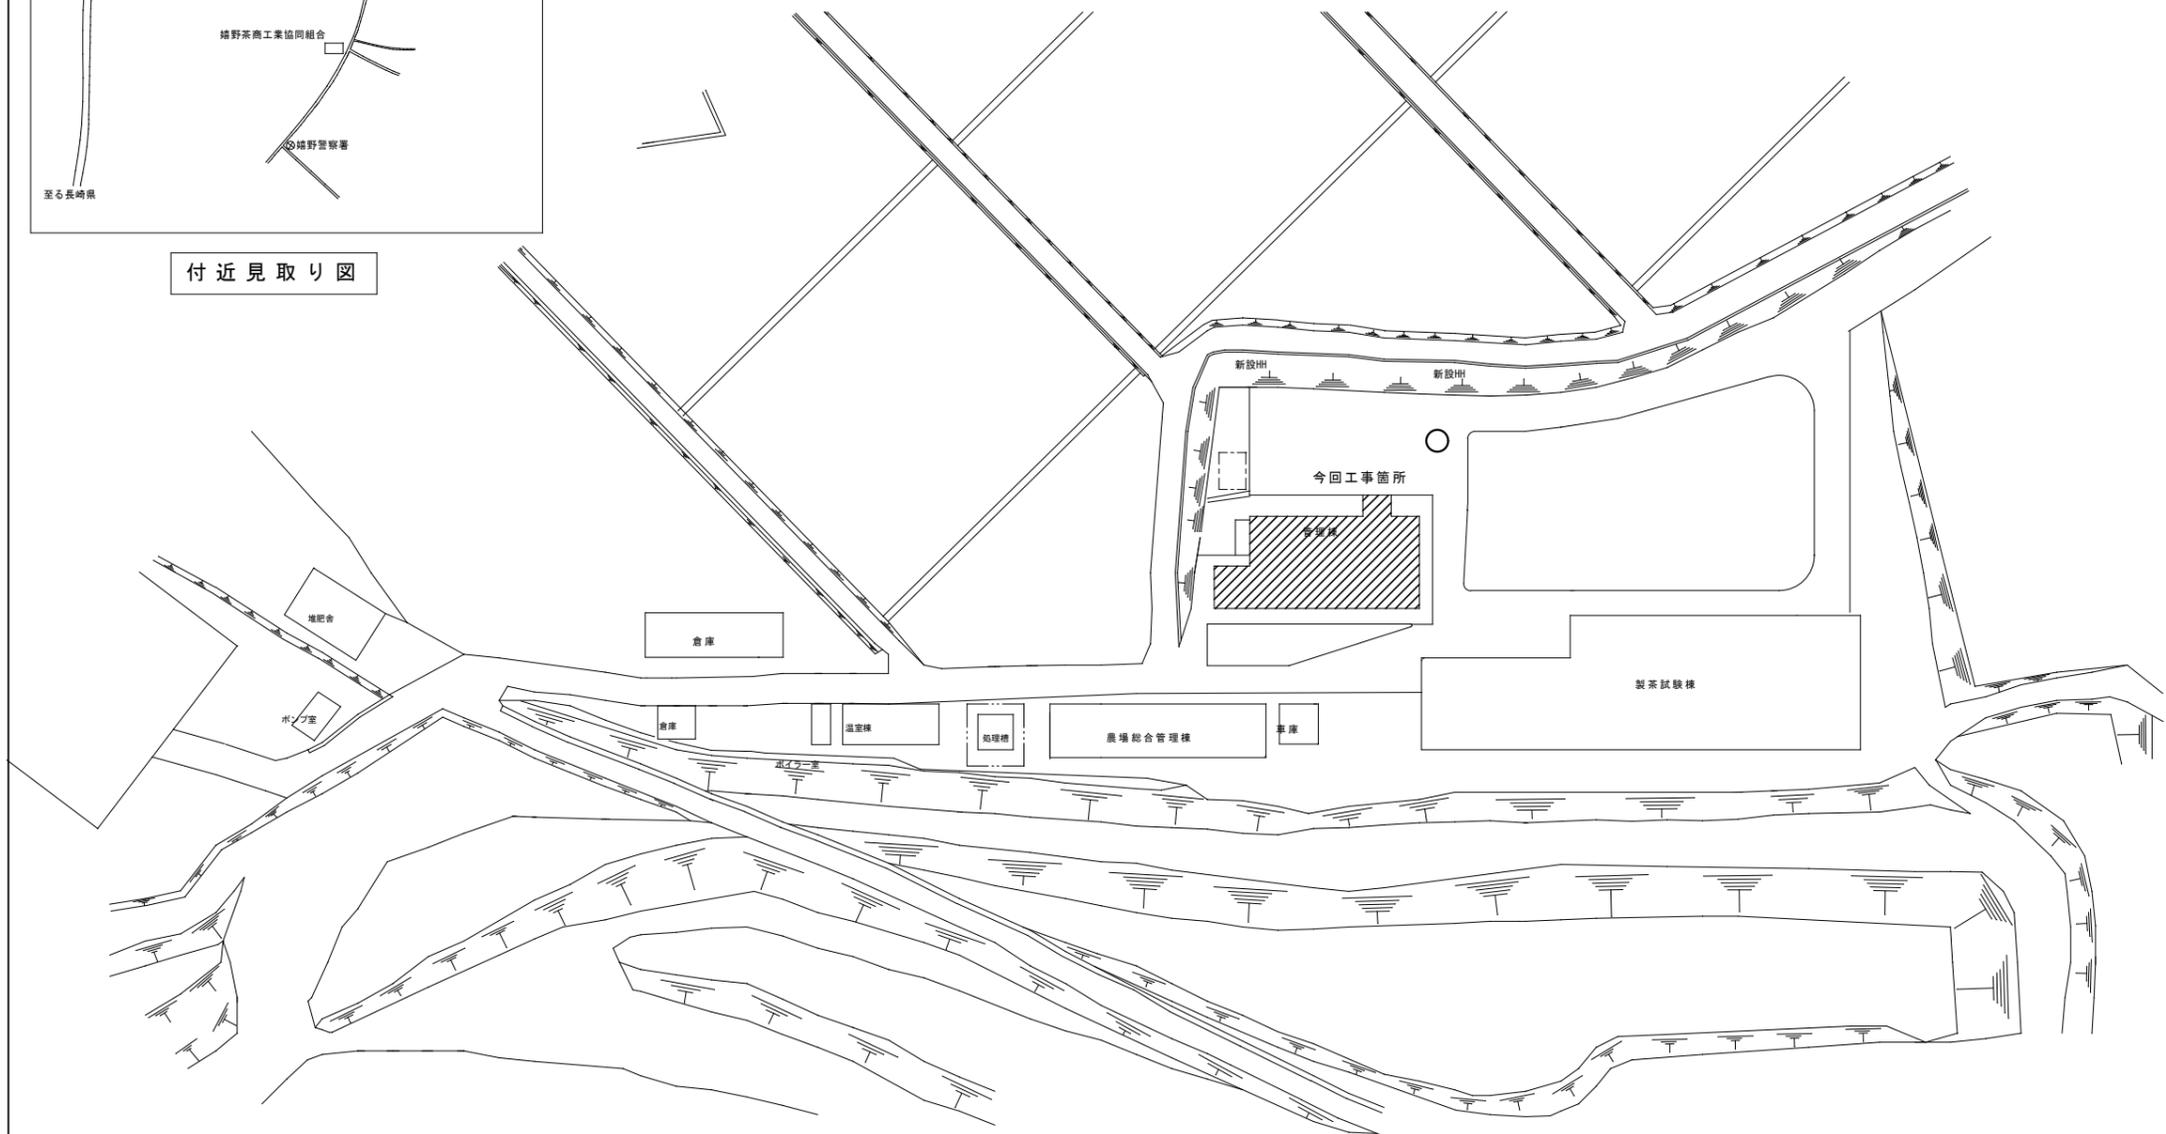
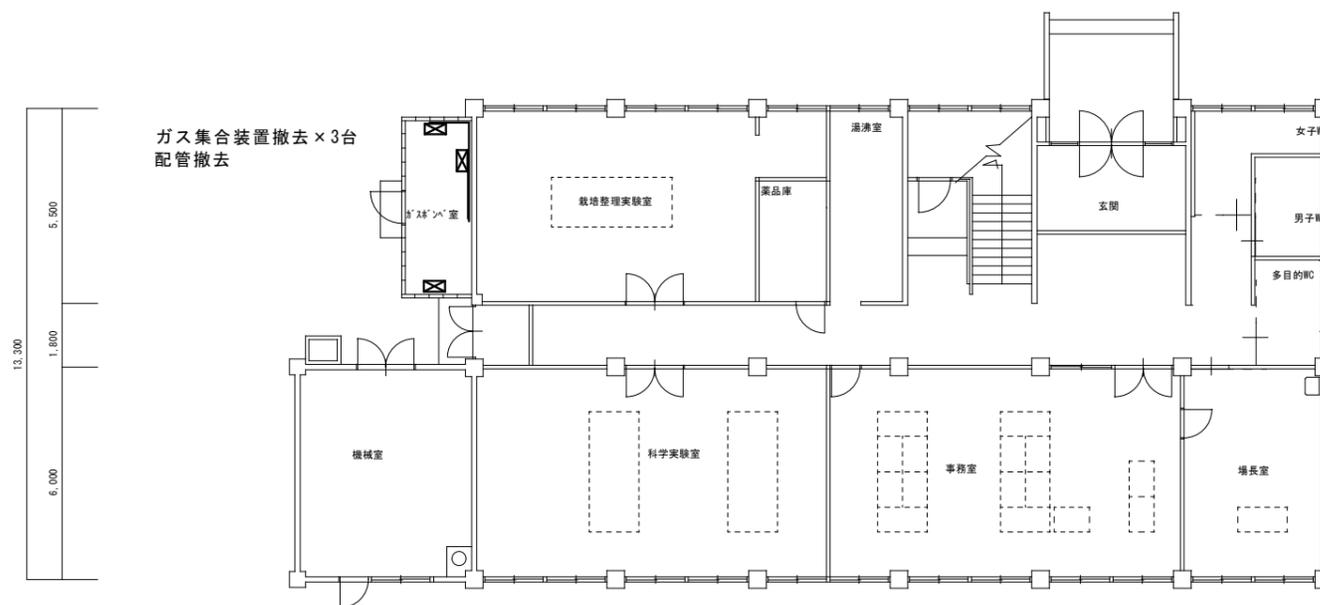


付近見取り図

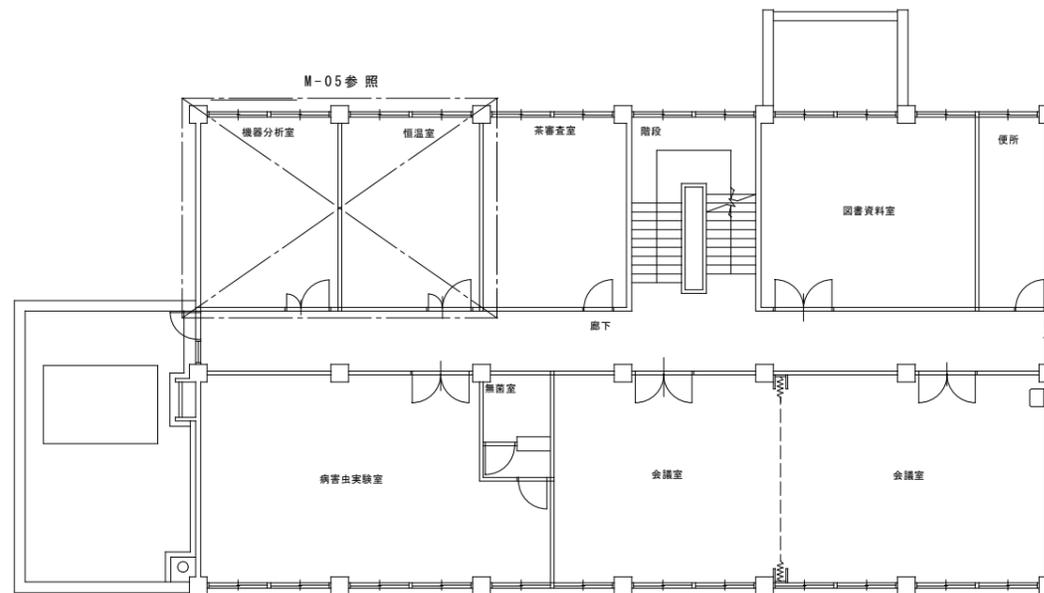


配置図 S=1/500

		設計変更年月日		工事名		縮尺		佐賀県農林水産部茶業試験場		図番	
		1回 年 月 日		茶業試験場恒温室等改修工事		A1:1/500				M	
		2回 年 月 日		全体配置図・付近見取り図		A3:1/1000		1級建築士登録 第 号		03	
		3回 年 月 日									

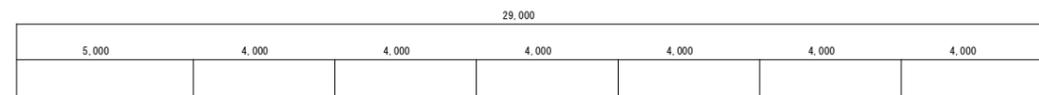


	設計変更年月日	工事名 茶業試験場恒温室等改修工事	縮尺 A1: 1/100 A3: 1/200	佐賀県農林水産部茶業試験場	図番号 M 04
	1回 年 月 日				
	2回 年 月 日				
	3回 年 月 日	図面名 機械 1・2階 平面図		1級建築士登録 第 号	

記号	名称	施工区分	規格 (名称・番号)	備考
G	ガス管	屋内一般	配管用炭素鋼鋼管 (JIS G 3452)	
	給水管	屋内一般	一般配管用ステンレス鋼管	保温: PF+合成樹脂カバー
	給湯管	屋内一般	一般配管用ステンレス鋼管	保温: PF+合成樹脂カバー
	排水管	屋内一般	硬質ポリ塩化ビニル管 (JIS K 6741 VP)	
⊗	シングルレバー混合水栓		キッチンシャワー付 壁付	参考: SF-WM432SY

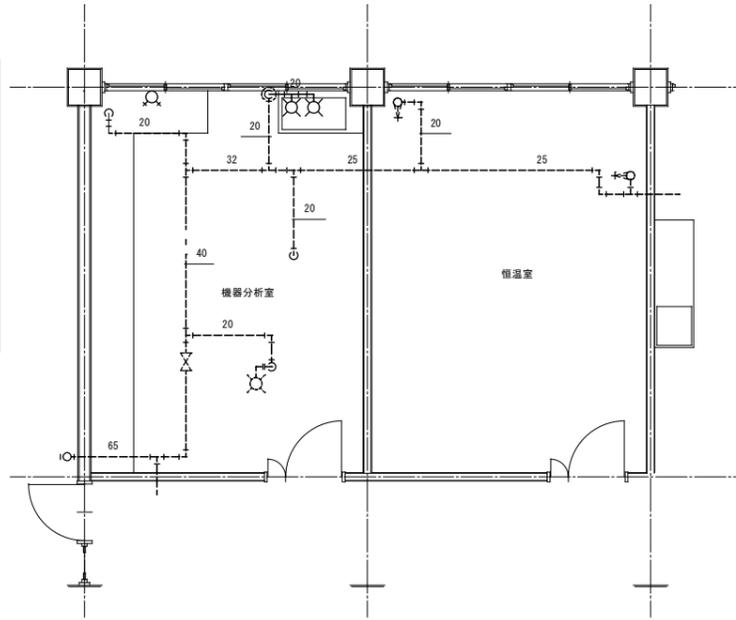


改修前 2階平面図 (衛生設備)

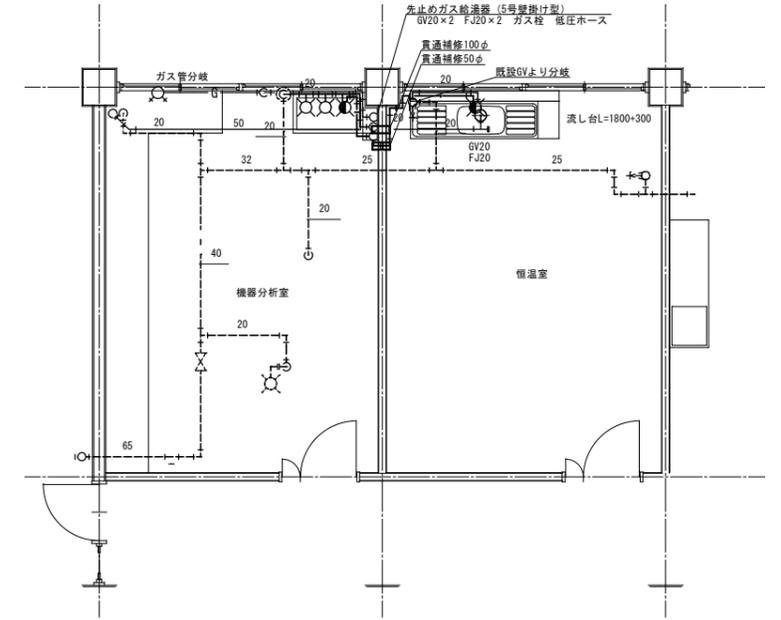


改修後 2階平面図 (衛生設備)

機器表

記号	名称	種別	冷房能力 [kW]	暖房能力 [kW]	圧縮機 [kW]	電源 [φ・V]	数量	設置場所	備考
撤去機器一覧									
KAC-1	ルームエアコン	壁掛け型	2.2	2.8	1.1	1・100	1	恒温室	RAS-225
KAC-2	ルームエアコン	壁掛け型	2.2	2.8	1.1	1・100	1	機器分析室	RAS-225
KF-1	換気扇	排気専用				1・100	1	機器分析室	羽径350 風量2400m ³ /h
設置機器一覧									
AC-1	ルームエアコン	壁掛け型	5.6	6.7	1.5	1・200	1	恒温室	
F-1	換気扇	排気専用			0.11	1・100	1	機器分析室	羽径350 風量2400m ³ /h 深型フード コントロ-スイッチ

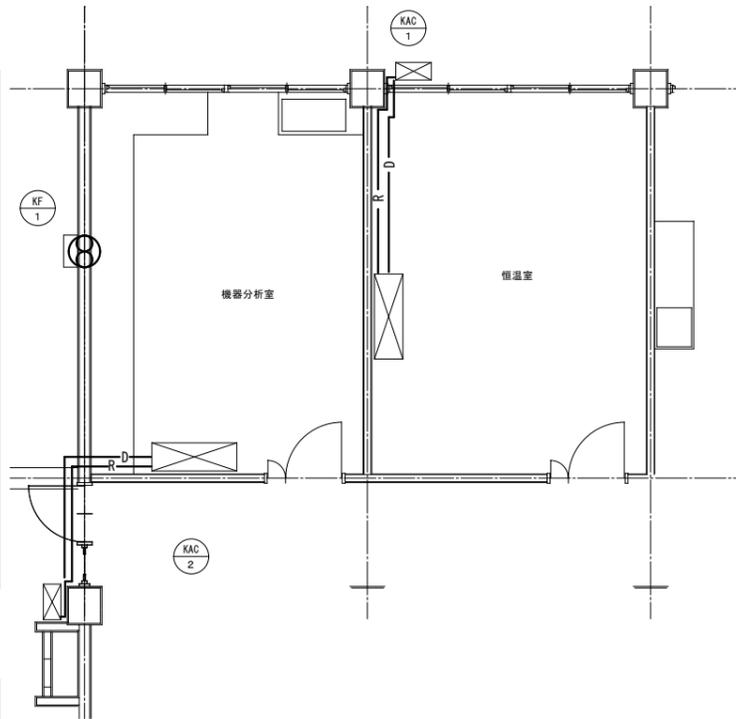


改修前 2階平面図 (空調設備)

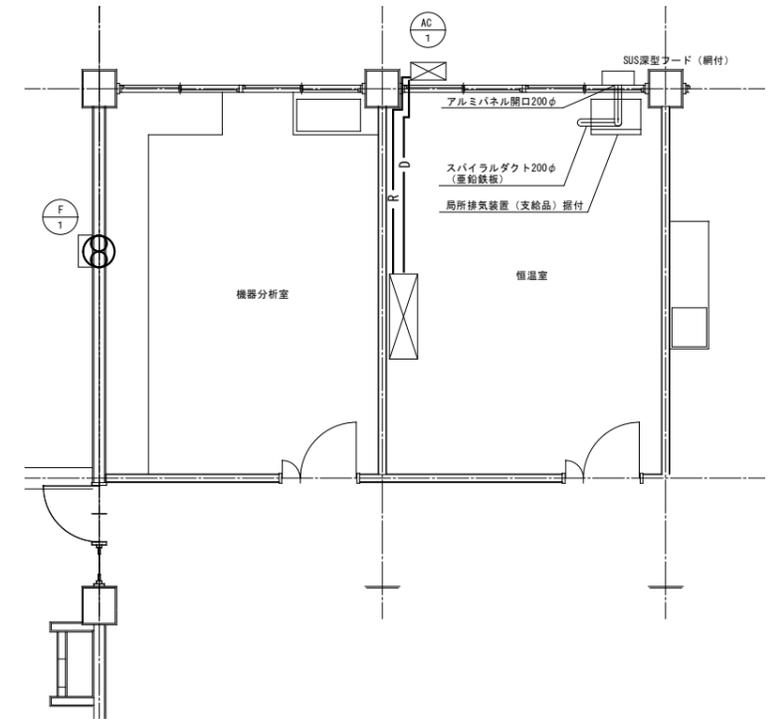

改修後 2階平面図 (空調設備)

記号	名称	施工区分	規格 (名称・番号)	備考
R	冷媒管	屋内一般	冷媒用被覆銅管 (断熱材厚: ガス管20T, 液管10T)	9.52+6.35
D	空調ドレン管	屋内一般	ドレン用結露防止層付	20A






冷媒管及び空調ドレン管は化粧カバー (SD-66) 内に収める

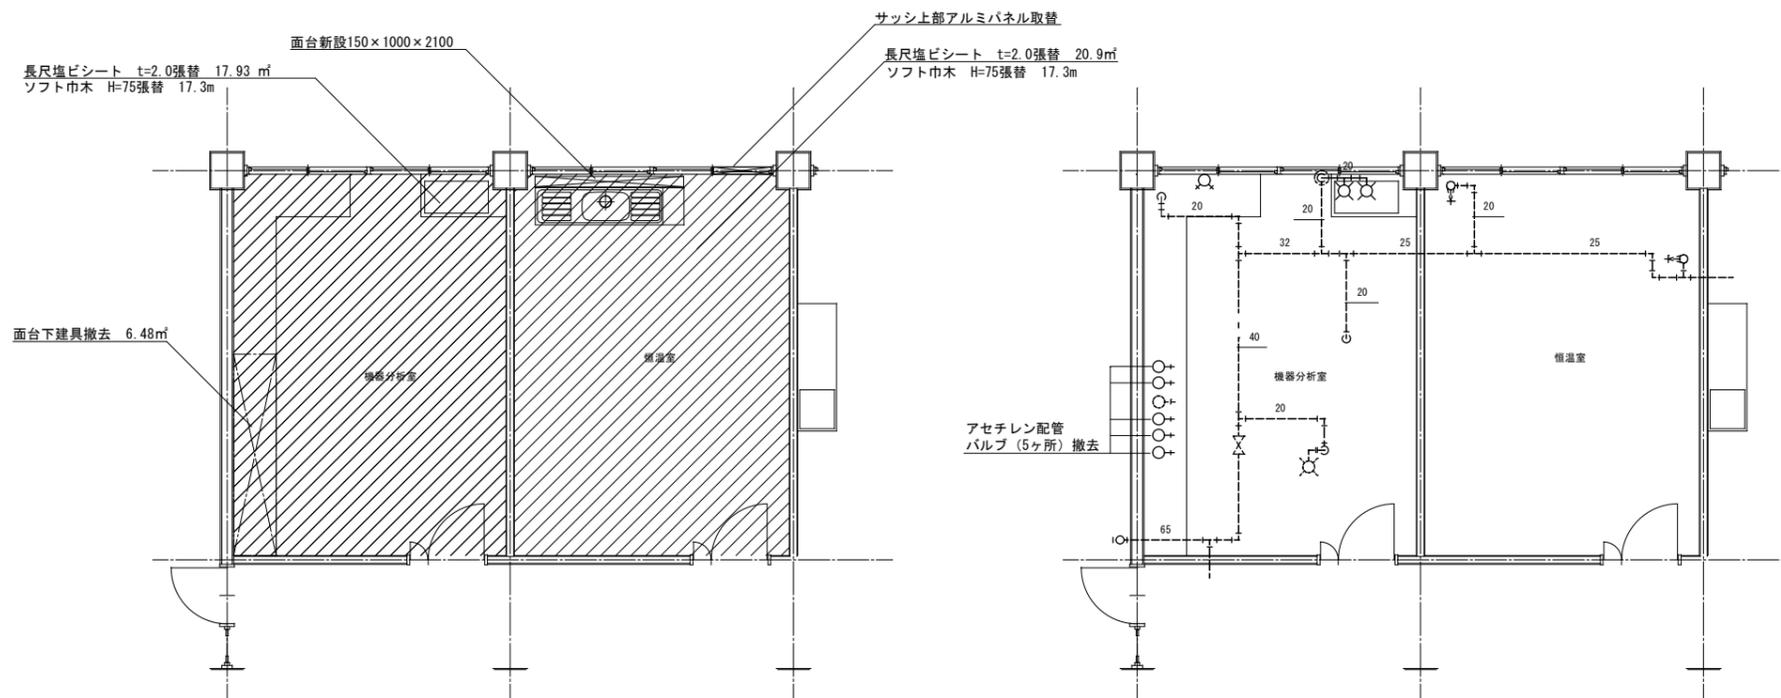

床改修2階平面図(機器分析室 恒温室)

- ・既存床シート撤去
- ・既存巾木(アスベスト含有)撤去

共通事項		工事名 茶業試験場恒温室等改修工事	縮 A1: S=1/50 A3: S=1/100	佐賀県農林水産部茶業試験場	図 M

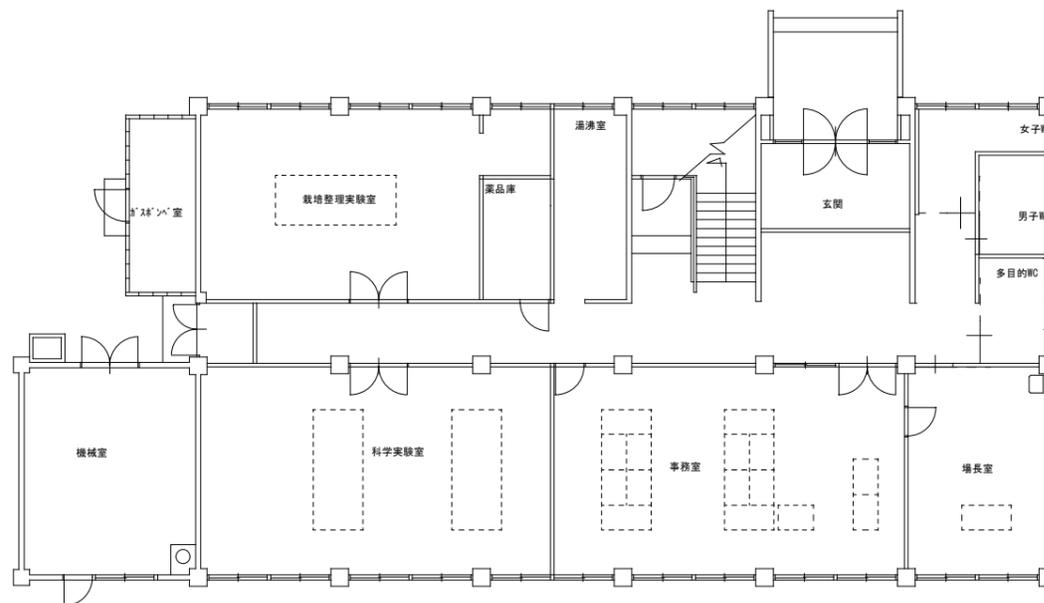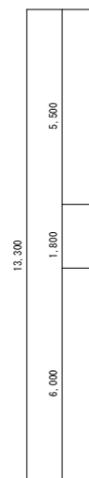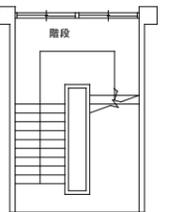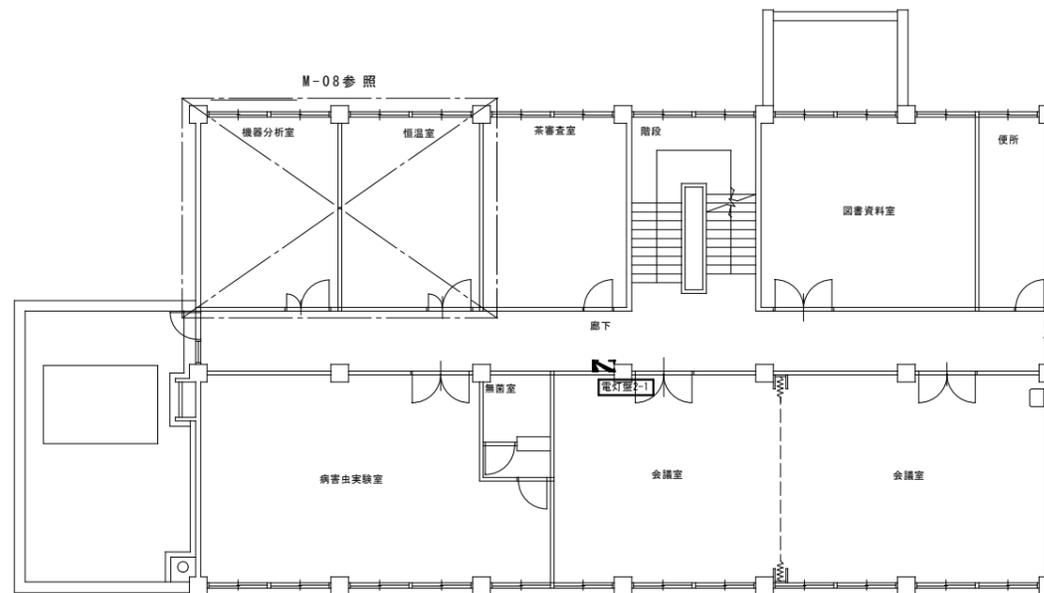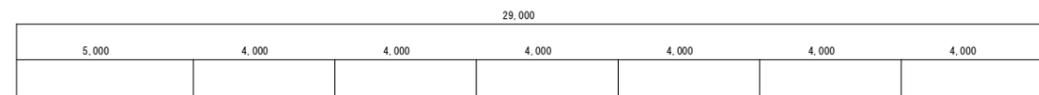


設計変更年月日	
1回	年 月 日
2回	年 月 日
3回	年 月 日

工事名	茶業試験場恒温室等改修工事
図面名	電気 1・2階 平面図

縮尺	A1 : 1/100 A3 : 1/200
----	--------------------------

図番	佐賀県農林水産部茶業試験場
図番	1級建築士登録 第 号

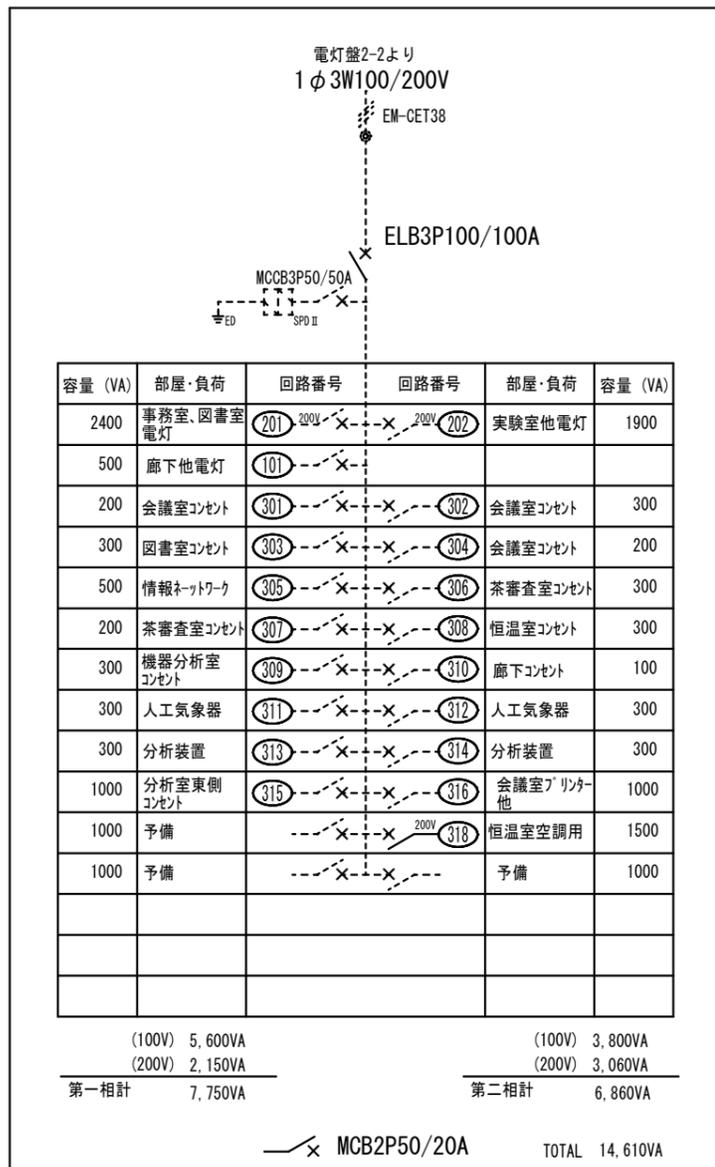


容量 (VA)	部屋・負荷	回路番号	回路番号	部屋・負荷	容量 (VA)
2400	事務室・図書室電灯	201	202	実験室他電灯	1900
500	廊下他電灯	101			
200	会議室コンセント	301	302	会議室コンセント	300
300	図書室コンセント	303	304	会議室コンセント	200
500	情報ネットワーク	305	306	茶審査室コンセント	300
200	茶審査室コンセント	307	308	恒温室コンセント	300
300	機器分析室コンセント	309	310	廊下コンセント	100
300	人工気象器	311	312	人工気象器	300
300	分析装置	313	314	分析装置	300
1000	分析室東側コンセント	315	316	会議室プリンター他	1000
1000	予備		318	恒温室空調用	1500
1000	予備			予備	1000


(100V) 5,600VA (100V) 3,800VA
 (200V) 2,150VA (200V) 3,060VA
 第一相計 7,750VA 第二相計 6,860VA

MCB2P50/20A TOTAL 14,610VA


電灯盤 2-1 鋼板製屋内壁掛型

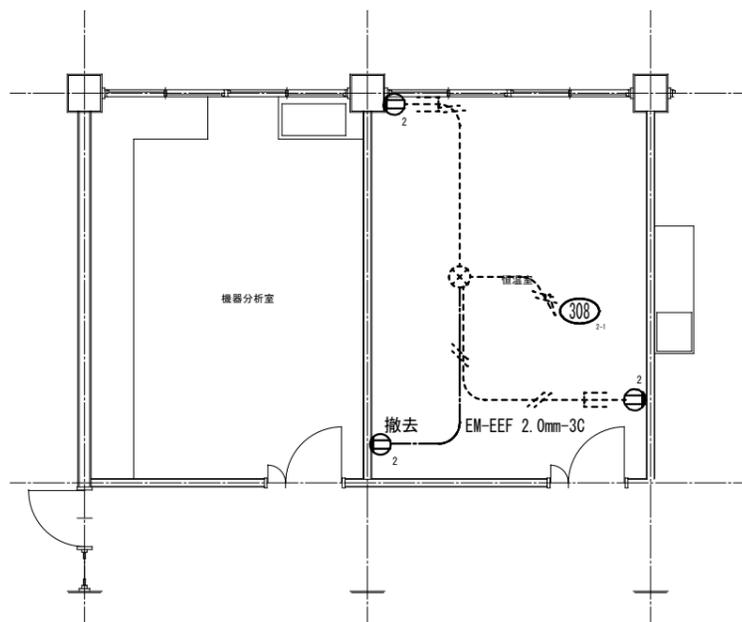


改修前 2階平面図 (コンセント設備)

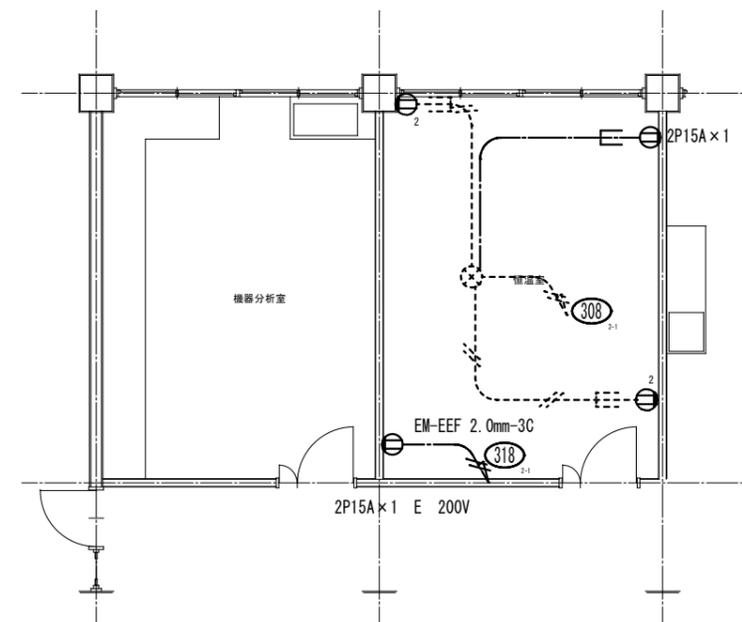

改修後 2階平面図 (コンセント設備)

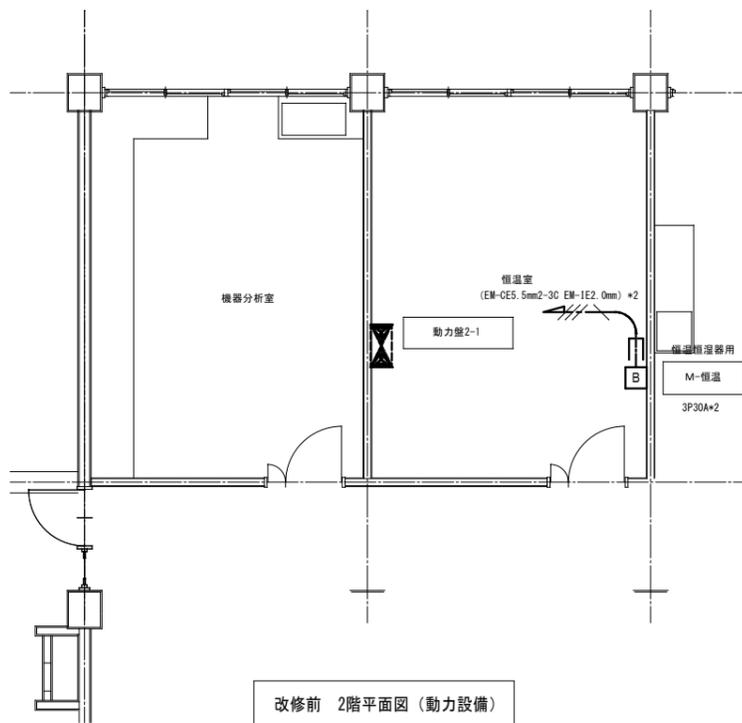

改修前 2階平面図 (動力設備)

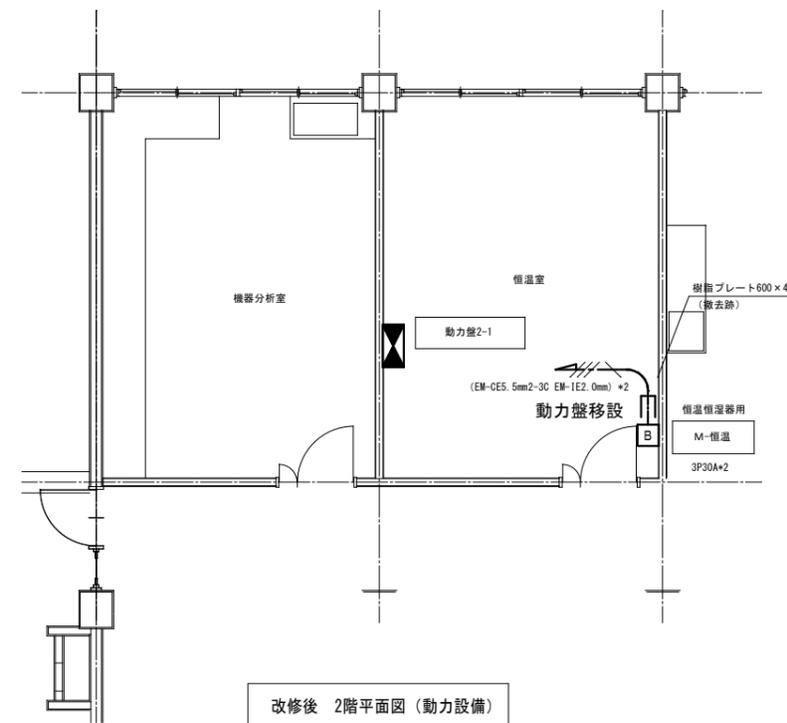

改修後 2階平面図 (動力設備)